




# 本工事施工箇所

工事名	梅小路公園施設修繕工事			
工事場所	京都市下京区観喜寺町 地内			
図面名	平面図2			
事業年度	令和7年度			
縮尺	1 / 2 5 0 図面番号 2 / 8			
京都市建設局みどり政策推進室				

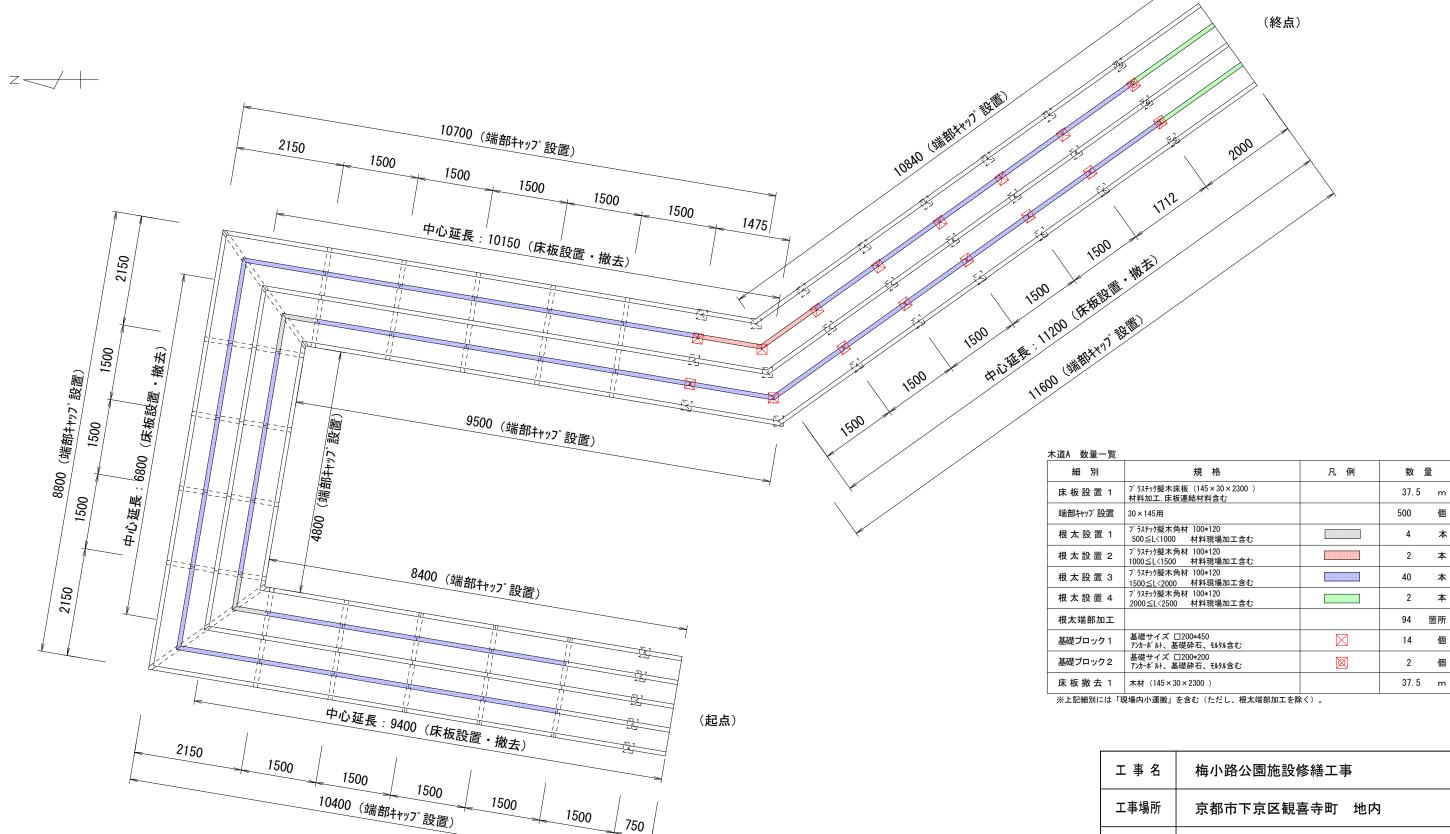

1500


750

<sup>※</sup>本図の寸法は基礎(中心)間延長を示すものである。 ※根太の延長は基礎(中心)間延長+重ね代100mmにより区分するものである。

工事名	梅小路公園施設修繕工事				
工事場所	京都市下京区観喜寺町 地内				
図面名	構造図1				
事業年度	令和7年度				
縮尺	2 1 / 7 5 図面番号 3 / 8				
京都市建設局みどり政策推進室					

<sup>※</sup>根太端部加工は部材の接続箇所において実施するものであり、本図終点部においては実施しない。

<sup>※</sup>本図の根太設置箇所については新設のみであり、根太撤去を伴わない。

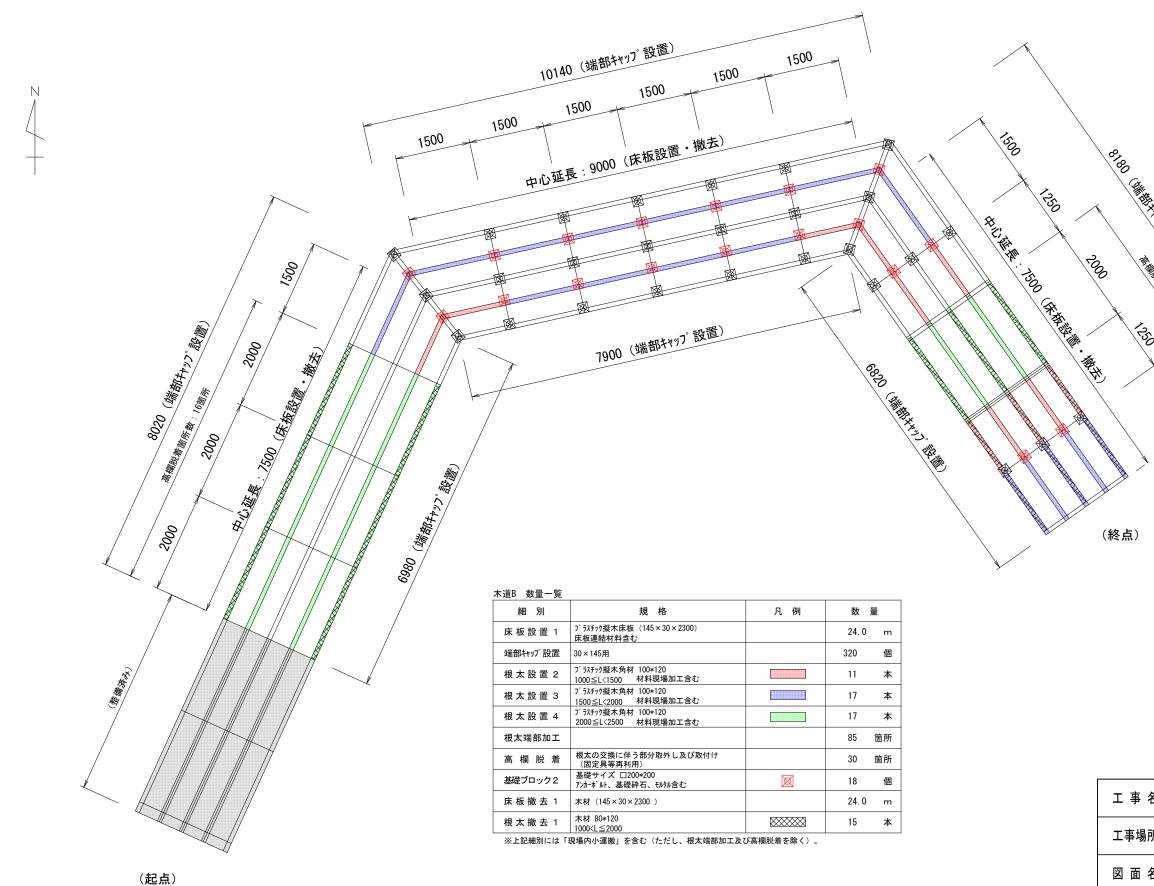

※床板設置及び撤去の単位はm単位とし、延長は木道の中心延長により算出するものである。 ※根太の延長は基礎 (中心) 間延長+重ね代100mmにより区分するものである。


工事名	梅小路公園施設修繕工事			
工事場所	京都市下京区観喜寺町 地内			
図面名	構造図2			
事業年度	令和7年度			
縮尺	1 / 7 5 図面番号 4 / 8			
京都市建設局みどり政策推進室				

1500

<sup>※</sup>本図の根太撤去作業は、設置する根太と同規格の材を撤去するものである。 ※根太端部加工は部材の接続箇所において実施するものであり、本図終点部においては実施しない。


<sup>※</sup>高欄脱着は高欄が取り付けられている根太を交換する際に実施。

#### 【標準断面図】 S=1/40

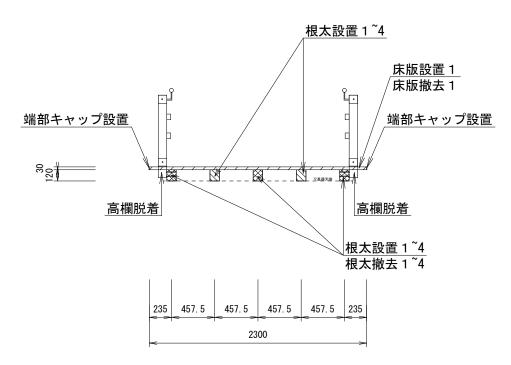


※高欄脱着は、根太の撤去を実施する箇所でのみ実施するものである。 ※根太は部材同士の間隔が500mmを超えてはならない。


# 高欄脱着 【正面図(参考図)】 NS

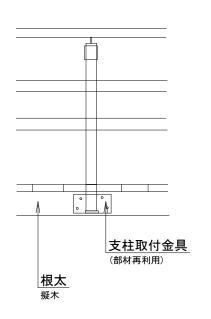

# 根太端部加工 【側面図(参考図)】 NS

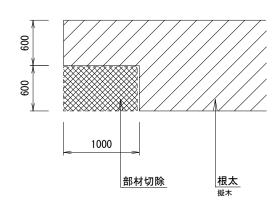


(重ね合わせイメージ)

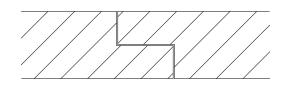

※高欄脱着は支柱取付金具の取外し及び取付け作業とする。 ※サイズは現場条件に合わせて調整すること。

#### 【標準平面図】 S=1/40

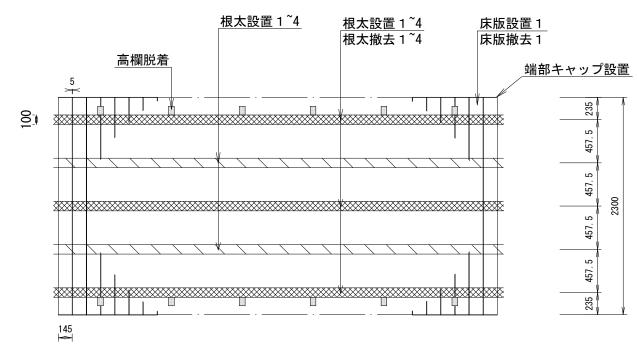

※床板繋ぎ部の間隔は5mmとする。

※基礎ブロック(中心)の設置間隔(縦断方向)は2000mmを超えないよう設置すること。

※補修既済部分と比較し、色調及び見た目に違いが生じないよう部材を選定及び設置すること。

※根太の設置及び撤去については、構造図(1)及び(2)に示す箇所のみで実施すること。

7料表【床极記		TOOm当り	
名 称	規格	単位	数量
プラスチック擬木床板	145 × 30 × 2300	枚	666.7
床板連結材料	(床板1枚当り5個)	個	3333. 5

- ・プラスチック擬木床板は、プレプラス(株)製品(プレデッキ(ダークプラウン)) 又は同等品以上とする。
- ・床板の連結及び根太との結合方法は、プレプラス(株)製品の床板連結材料 (ブレクリップ及びプレクリップ用特殊ビス)の使用を想定している。

### 材料表【根太設置1~4】

10本当り		
単位	数量	
本	10	

・プラスチック擬木角材は、川瀬産業(株)製品(リプラギ)又は同等品以上とする。

### 根太規格表

名 称 プラスチック擬木角材

TEXABLIDES.				
名 称	規 格			
根太設置 1	100×120 500≦L<1000			
根太設置 2	100×120 1000≦L<1500			
根太設置3	100×120 1500≦L<2000			
根太設置 4	100×120 2000≦L<2500			

規格


 $100 \times 120$ 

材料表	【端部キ	トヤツ	プ討	0置】	
	-,		_	16	

材料表【端部キ		10個当り	
名 称	規格	単位	数量
端部キャップ	30×145用	個	10

工事名	梅小路公園施設修繕工事			
工事場所	京都市下京区観喜寺町 地内			
図面名	構造図3			
事業年度	令和7年度			
縮尺	図示 図面番号 5 / 8			
京都市建設局みどり政策推進室				


【基礎ブロック設置1】 <sub>S=1/40</sub> (□200×450)

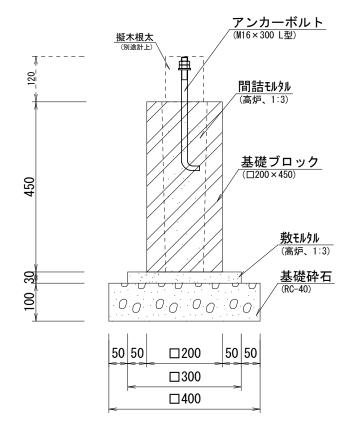

材料表 【基礎ブロック設置1】

材料表 【基礎	ブロック設置1】			10個当り
名 称	規格	単位	数量	備考
基礎ブロック	□200 × 450	個	10	
アンカーボルト	M16×300 L型	本	10	
基礎砕石	RC-40	m3	0. 16	t=100、10個当り1.6m2
間詰モルタル	高炉、1:3	m3	0. 055	
敷モルタル	高炉、1:3	m3	0. 027	

【基礎ブロック設置2】 <sub>S=1/40</sub> (□200 × 200)

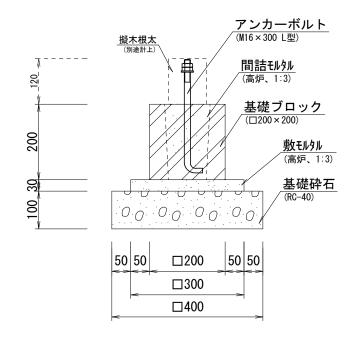



材料表 【基礎ブロック設置2】

材料表 【基礎	ブロック設置2】			10個当り
名 称	規格	単位	数量	備考
基礎ブロック	□200 × 200	個	10	
アンカーボルト	M16×300 L型	本	10	
基礎砕石	RC-40	m3	0. 16	t=100、10個当り1.6m2
間詰モルタル	高炉、1:3	m3	0. 024	
敷モルタル	高炉、1:3	m3	0. 027	

工事名	梅小路公園施設修繕工事		
工事場所	京都市下京区観喜寺町 地内		
図面名	構造図4		
事業年度	令和7年度		
縮尺	1/40	図面番号	6 / 8
京都市建設局みどり政策推進室			

## 【平面図】 S=1/40

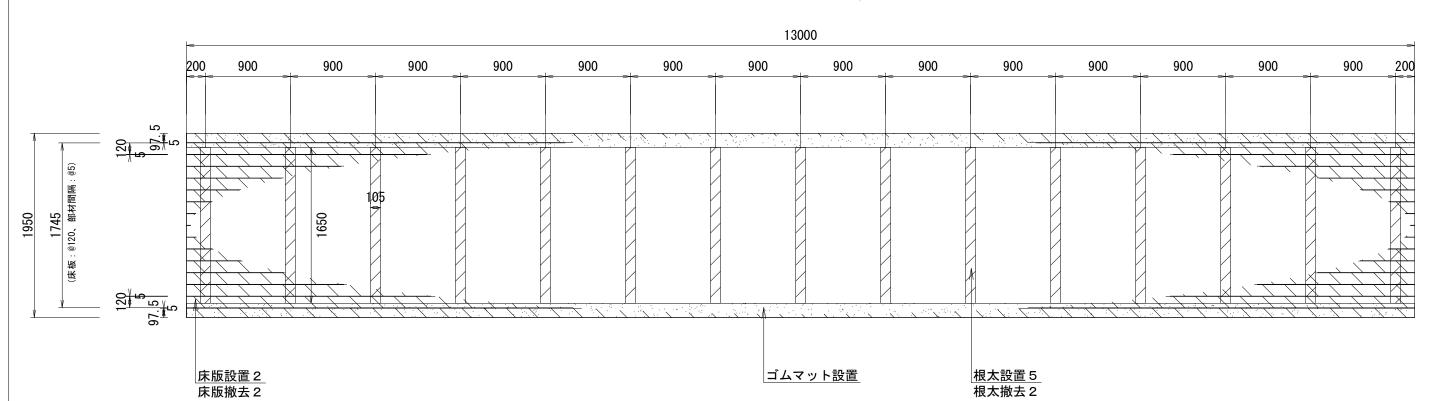

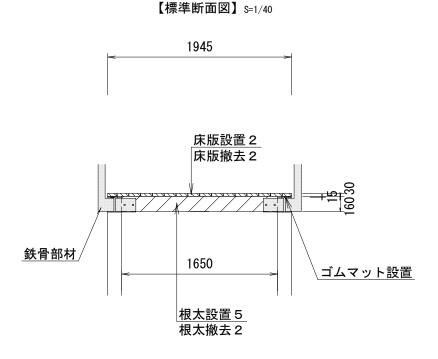

材料表【ゴムマット設置】 10m当り 名 称 規格 単位 数量

〇根太設置5で使用する木材は国産杉材とし、死節があってはならない。

規格

水溶性防腐材加圧注入品 105×160×1650

天然ゴム t15×100

規 格 表面荒らし加工 代表寸法: 120(両端部:97.5)×30×2000

〇木材は(一般社団法人)日本公園施設業協会の総合賠償責任保険加入品とする。

材料表【床板設置2】

材料表【根太設置5】

名 称

名 称

ゴムマット

杉材

ウリン材

松風橋 数量一覧

	26		
細別	規格	凡例	数量
床板設置 2	ウリン材 (表面荒らし加工) 代表寸法:120(両端部:97.5)×30×2000		25. 3 m2
ゴムマット設置	天然ゴム t15×100		26.0 m
根太設置 5	杉材(水溶性防腐材加圧注入品) 105×160×1800		15 本
床板撤去 2	木材 (120×40)		25. 3 m2
根太撤去 2	木材(105×150×1800)		15 本
※上記細則に仕今:	て「珥堤内小運搬」を合む		

- ・根太の固定は既存の金具を再利用すること。
- ・床板表面は荒らし加工とする。
- ・床板繋ぎ部の間隔は5mmとする。

工事名	梅小路公園施設修繕工事		
工事場所	京都市下京区観喜寺町 地内		
図面名	構造図5		
事業年度	度 令和7年度		
縮尺	1 / 4 0 図面番号 7 / 8		

京都市建設局みどり政策推進室

※本図の撤去作業は、設置する材と同規格のものを撤去するものである。

10m2当り

10

10本当り

10

10

単位 数量

数量

単位

m2


本

〇杉材は水溶性防腐材加圧注入品とし、加圧注入方法はJIS A 9002によるものとする。 また、使用する水溶性防腐剤は株式会社ザイエンス社製 ペンタキュアEC030(屋外用・無色)又は同等品以上とする。 〇木材は(一般社団法人)日本公園施設業協会の総合賠償責任保険加入品とする。

〇床板設置2で使用する木材はウリン材とし、表面には滑り止めを目的とした荒らし加工を施すこと。

【側面図】 S=1/40

(視点:南から北向き)

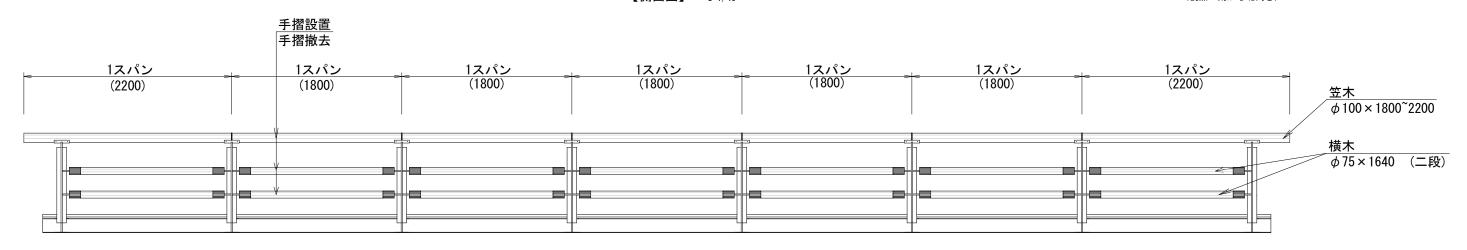

※松風橋の高欄は南側=7スパン、北側=6スパンの計13スパン。 ※1スパン当り、笠木1本、横木2本を計上するものである。 ※笠木延長の異なる端部についても1スパンとして計上。 ※笠木及び横木は、既存の固定器具を用いて固定すること。

松風橋 数量一覧

細別	規格	数量
手摺設置	1スパン当り 笠木:φ100×1本、横木:φ75×2本	13 スパン
手摺撤去	1スパン当り 笠木: φ100×1本、横木: φ75×2本	13 スパン

※上記細別には全て「現場内小運搬」を含む。

材料表【手摺設置】

1スパン当り

4	3 称	規格	単位	数量
笠ス	ţ.	水溶性防腐材加圧注入品 杉丸太 (φ100×1800~2200)	本	1
横っ	<b>k</b>	水溶性防腐材加圧注入品 杉丸太 ( φ75×1640)	本	2

- ○木材は国産杉材とし、死節があってはならない。 ○笠木の端部はR面取を行なうこと。 ○杉材は水溶性防腐材加圧注入品とし、加圧注入方法はJIS A 9002によるものとする。 また、使用する水溶性防腐剤は株式会社ザイエンス社製 ペンタキュアEC030(屋外用・木材表面保護塗料塗布) 又は同等品以上とする。
- ○笠木及び横木の塗料色は、新たに設置する松風橋の床板材の色調に近いものとする。
- 〇木材は(一般社団法人)日本公園施設業協会の総合賠償責任保険加入品とする。

工事名 梅小路公園施設修繕工事 工事場所 京都市下京区観喜寺町 地内 図面名 構造図6 事業年度 令和7年度 縮尺 図面番号 1/40 8 / 8 京都市建設局みどり政策推進室

※本図の撤去作業は、設置する材と同規格のものを撤去するものである。