


舗 装 平 面 図

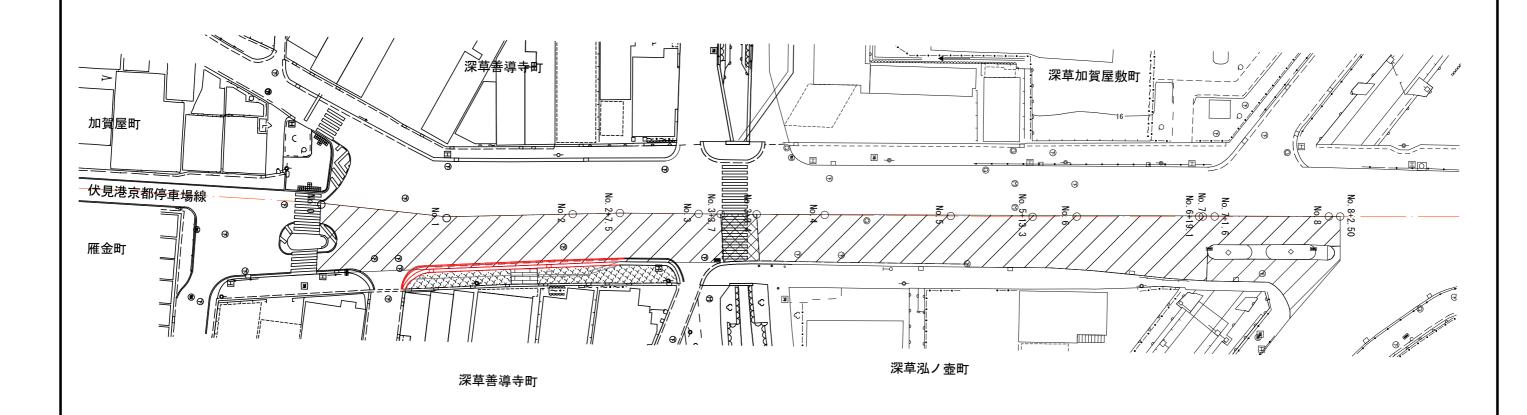



凡例


切削オーバーレイ(2層)切削オーバーレイ(1層)歩道舗装工(一般部)

	▗┝▗ ▘ ╱÷ッ┼╶┯	/ 	7
	歩道舗装工	(## / *	١.
	グル메衣土	ハヘノヽ ロ	٠,

工事名	舗装道補修工事(伏見港京都停車場線)			
工事場所	京都市伏見区深草加賀屋敷町他 地内			
図面名	舗装平面図			
事業年度	令和7年度			
縮尺	1:600	図面番号	2 / 7	
京都市建設局土木管理部伏見土木みどり事務所				

標準横断面図

No. 2+7. 5

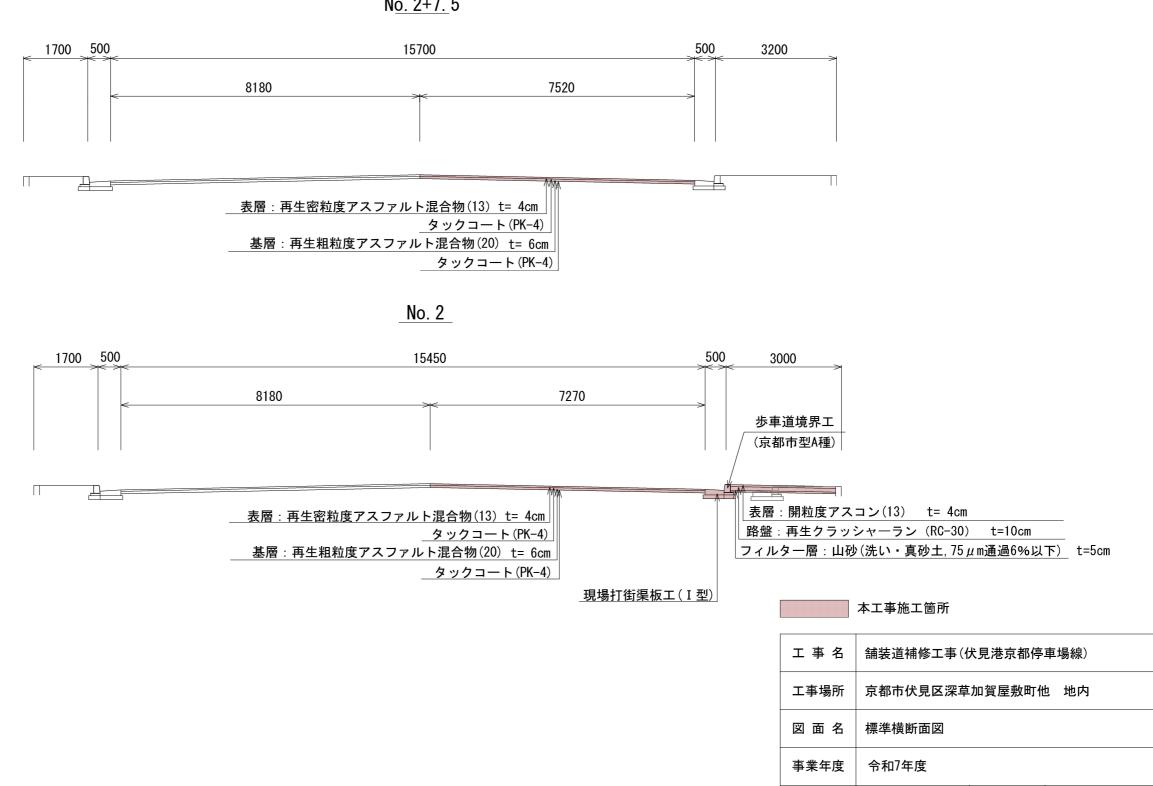

※勾配は原則現況どおりとし、監督職員と協議により決定すること

縮尺 1:100 図面番号 3 / 7

構 造 図(1)

切削オーバーレイ (二層切削) S=1/20

タックコート(PK-4)

タックコート(PK-4)


表層:再生密粒度アスファルト混合物(13) t= 4cm (密度2.35t/m3)

基層:再生粗粒度アスファルト混合物(20) t= 6cm (密度2.35t/m3)

切削オーバーレイ (一層切削) S=1/20


表層: 再生密粒度アスファルト混合物(13) t= 4cm (密度2.35t/m3) タックコート(PK-4)

歩道舗装工(一般部)S=1/20

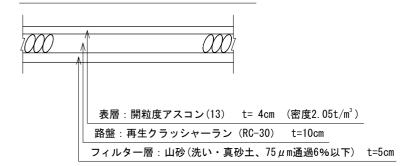


現場打街渠板 (I 型)


(1) 一般部・段差部(乗入れ部)・切下げ部(乗入れ部)

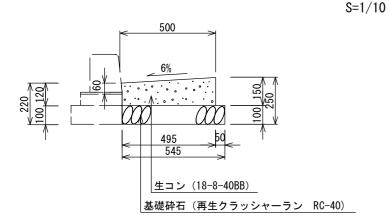


(2) 切下げ部 (横断部)

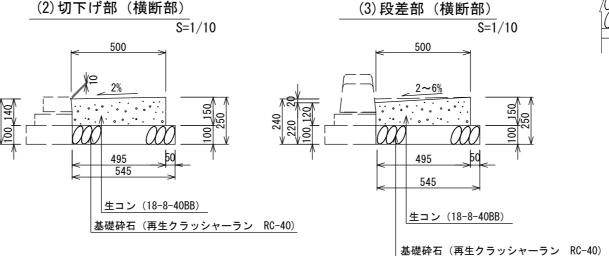

歩道舗装工(乗入部)S=1/20

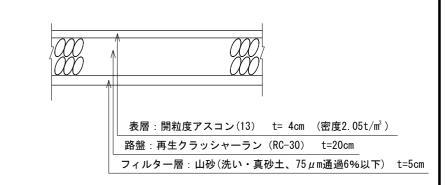

平面図

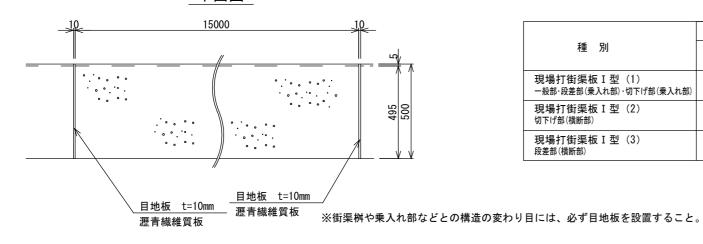


材料表(10m当り)				
基礎砕石 (m³)	型 枠 (m²)	生コンケリート (m ³)	目 地 板 (m ²)	
0. 55	1. 5	0.67	0.05	
0. 55	1. 5	0.72	0. 05	
0. 55	1. 5	0.70	0. 05	
	(m ³) 0. 55 0. 55	(m ³) (m ²) 0. 55 1. 5 0. 55 1. 5	基礎砕石 (m³) 型 枠 (m²) 生コンクリート (m³) 0.55 1.5 0.67 0.55 1.5 0.72	

工事名	名	舗装道補修工事(伏見港京都停車場線)			
工事場所	沂	京都市伏見区深草加賀屋敷町他 地内			
図面	名	構造図(1)			
事業年歷	芰	令和7年度			
縮	₹	図示	図面番号	4 / 7	

構 造 図 (2)

取付管布設 土工断面図 S=1/20

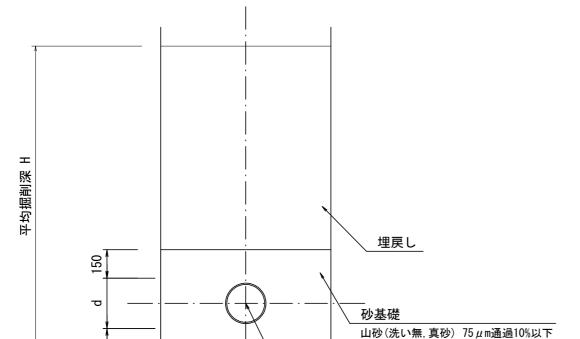


硬質塩化ビニル管

ļ . —	350	d 35	0
種別	延長L (m)	管径d (mm)	平均掘削深さH (m)
取付管(1)	1.30	200	1. 72
取付管(2)	1.00	150	1. 68


2

<u>現場打ち街渠桝</u>S=1/35

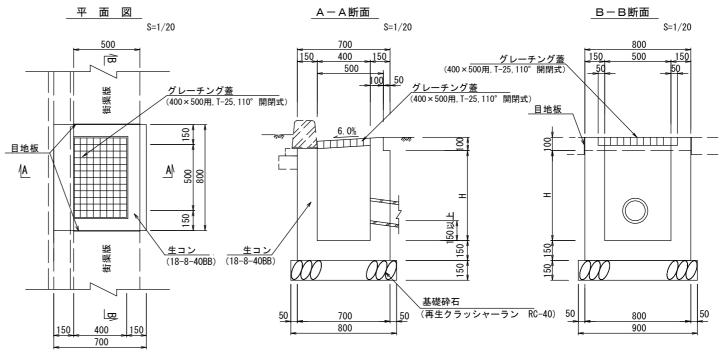

		材料表(10箇所当り)			
種別	(m)	基礎砕石 (m²)	型枠 (m²)	生コンクリート (m³)	グレーチング蓋 (組)
街渠桝①	0. 95	7. 2	50. 10	4. 57	10
街渠桝②	0. 90	7. 2	47. 70	4. 39	10

本管 接続部 S=1/20

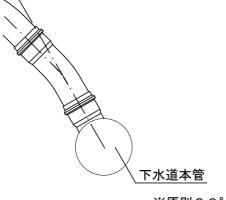


※原則30°曲管を使用


工事名	舗装道補修工事(伏見港京都停車場線)			
工事場所	京都市伏見区深草加賀屋敷町他 地内			
図面名	構造図(2)			
事業年度	令和7年度			
縮尺	図示	図面番号	5 / 7	

構造図(3)


歩車道境界ブロック

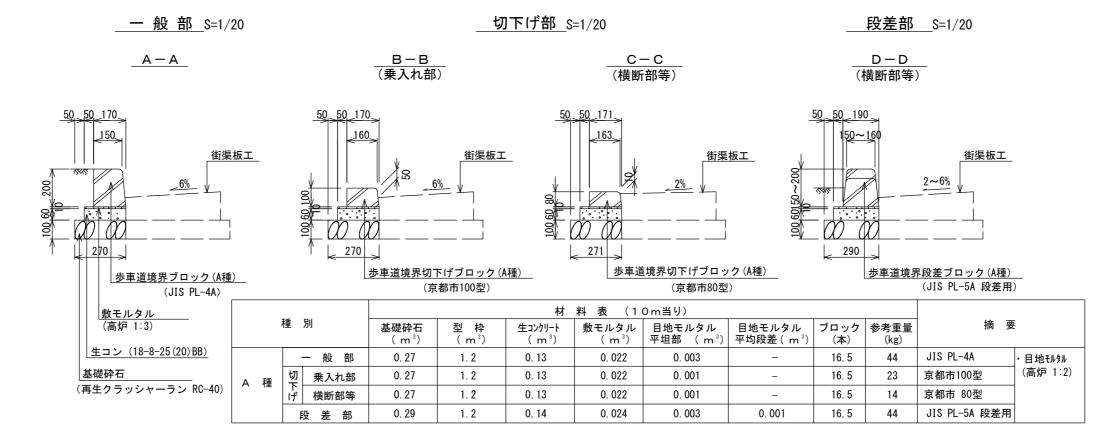

車止めポスト

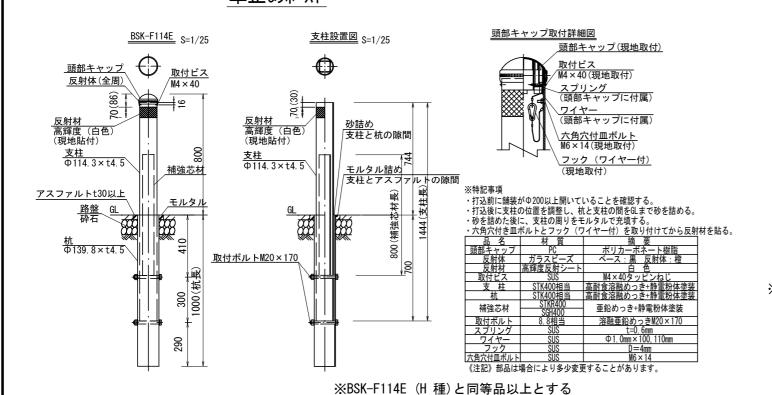

区画線工 概念図 (3種1号, 白)

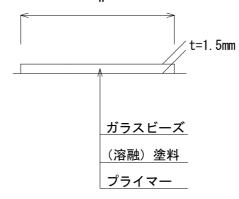



※溶融式区画線の塗料はJISK5665 3種1号とする。

工事名	舗装道補修工事(伏見港京都停車場線)			
工事場所	京都市伏見区深草加賀屋敷町他 地内			
図面名	構造図(3)			
事業年度	令和7年度			
縮尺	図示	図面番号	6 / 7	

(参考図) 土留工標準図

断面図

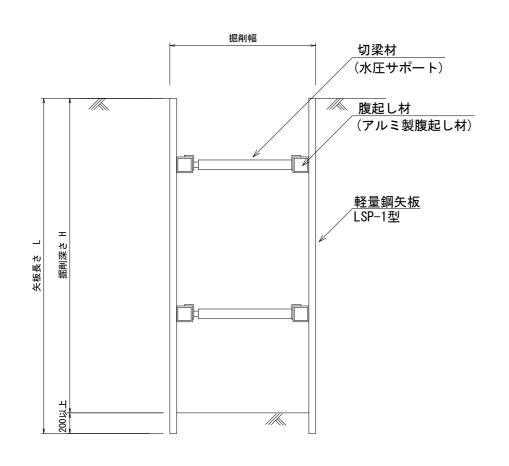

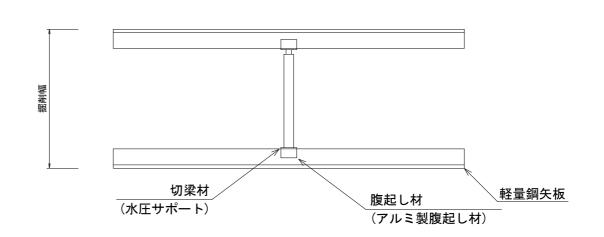

土留工使用区分

掘削深H	矢板	支保材		
(m)	長さL (m)	段数	腹起し材	切梁材
1.5 <h≦1.8< td=""><td>2. 00</td><td>1</td><td></td><td></td></h≦1.8<>	2. 00	1		
1.8 <h≦2.0< td=""><td>2, 50</td><td>'</td><td>L=2.0m</td><td>水圧</td></h≦2.0<>	2, 50	'	L=2.0m	水圧
2. 0 <h≦2. 3<="" td=""><td>2. 50</td><td></td><td>(参考)</td><td>サポート</td></h≦2.>	2. 50		(参考)	サポート
2. 3 <h≦2. 8<="" td=""><td>3. 00</td><td>2</td><td></td><td>7.1.</td></h≦2.>	3. 00	2		7.1.
2.8 <h≦3.0< td=""><td>3. 50</td><td></td><td></td><td></td></h≦3.0<>	3. 50			

土留工規格

名 称	規格	寸 法
軽量鋼矢板	LSP-1型	板厚 4mm, 矢板長3.0m
切梁材	水圧サポート, アルミ製	調整長 770~1,300mm
腹起し	アルミ製管埋設工事用	幅110~120,高さ120~130,長さ2,000

工事名	舗装道補修工事(伏見港京都停車場線)			
工事場所	京都市伏見区深草加賀屋敷町他 地内			
図面名	(参考図)土留工標準図			
事業年度	令和7年度			
縮尺	_	図面番号	7 / 7	